

Legenda STATO DI FATTO

- GAS Linea esistente
- ACQUEDOTTO Linea esistente
- ACQUEDOTTO n.2 pozzetti a riempimento esistenti da RIALZARE e PAVIMENTARE dimensioni 120x120
- ACQUEDOTTO n.3 pozzetti esistenti dimensioni 120x120 da RIALZARE E SOSTITUIRE con pozzetti a riempimento
- ANTINCENDIO Idrante esistente

Legenda STATO DI PROGETTO

- ANTINCENDIO n.2 Idrante da installare
- ANTINCENDIO Nuova linea di collegamento idranti mt. 5

PLANIMETRIA RETI ESISTENTI: ACQUEDOTTO e GAS - scala 1:500




Legenda STATO DI FATTO

- SMALTIMENTO ACQUE NERE Linea esistente
- ACQUE NERE n.6 pozzetti a riempimento esistenti da RIALZARE e PAVIMENTARE dimensioni 80x80
- ACQUE NERE n.5 pozzetti esistenti dimensioni 80x80 da RIALZARE E SOSTITUIRE con pozzetti a riempimento
- SMALTIMENTO ACQUE BIANCHE Linea esistente
- ACQUE BIANCHE n.7 pozzetti a riempimento esistenti da RIALZARE e PAVIMENTARE dimensioni 80x80
- ACQUE BIANCHE n.6 pozzetti esistenti dimensioni 80x80 da RIALZARE E SOSTITUIRE con pozzetti a riempimento

PROGETTO DELLE RETI SMALTIMENTO ACQUE BIANCHE vedi D_IDR_02_2014_04_EO_A_PE

PLANIMETRIA RETI ESISTENTI: ACQUE BIANCHE e ACQUE NERE - scala 1:500

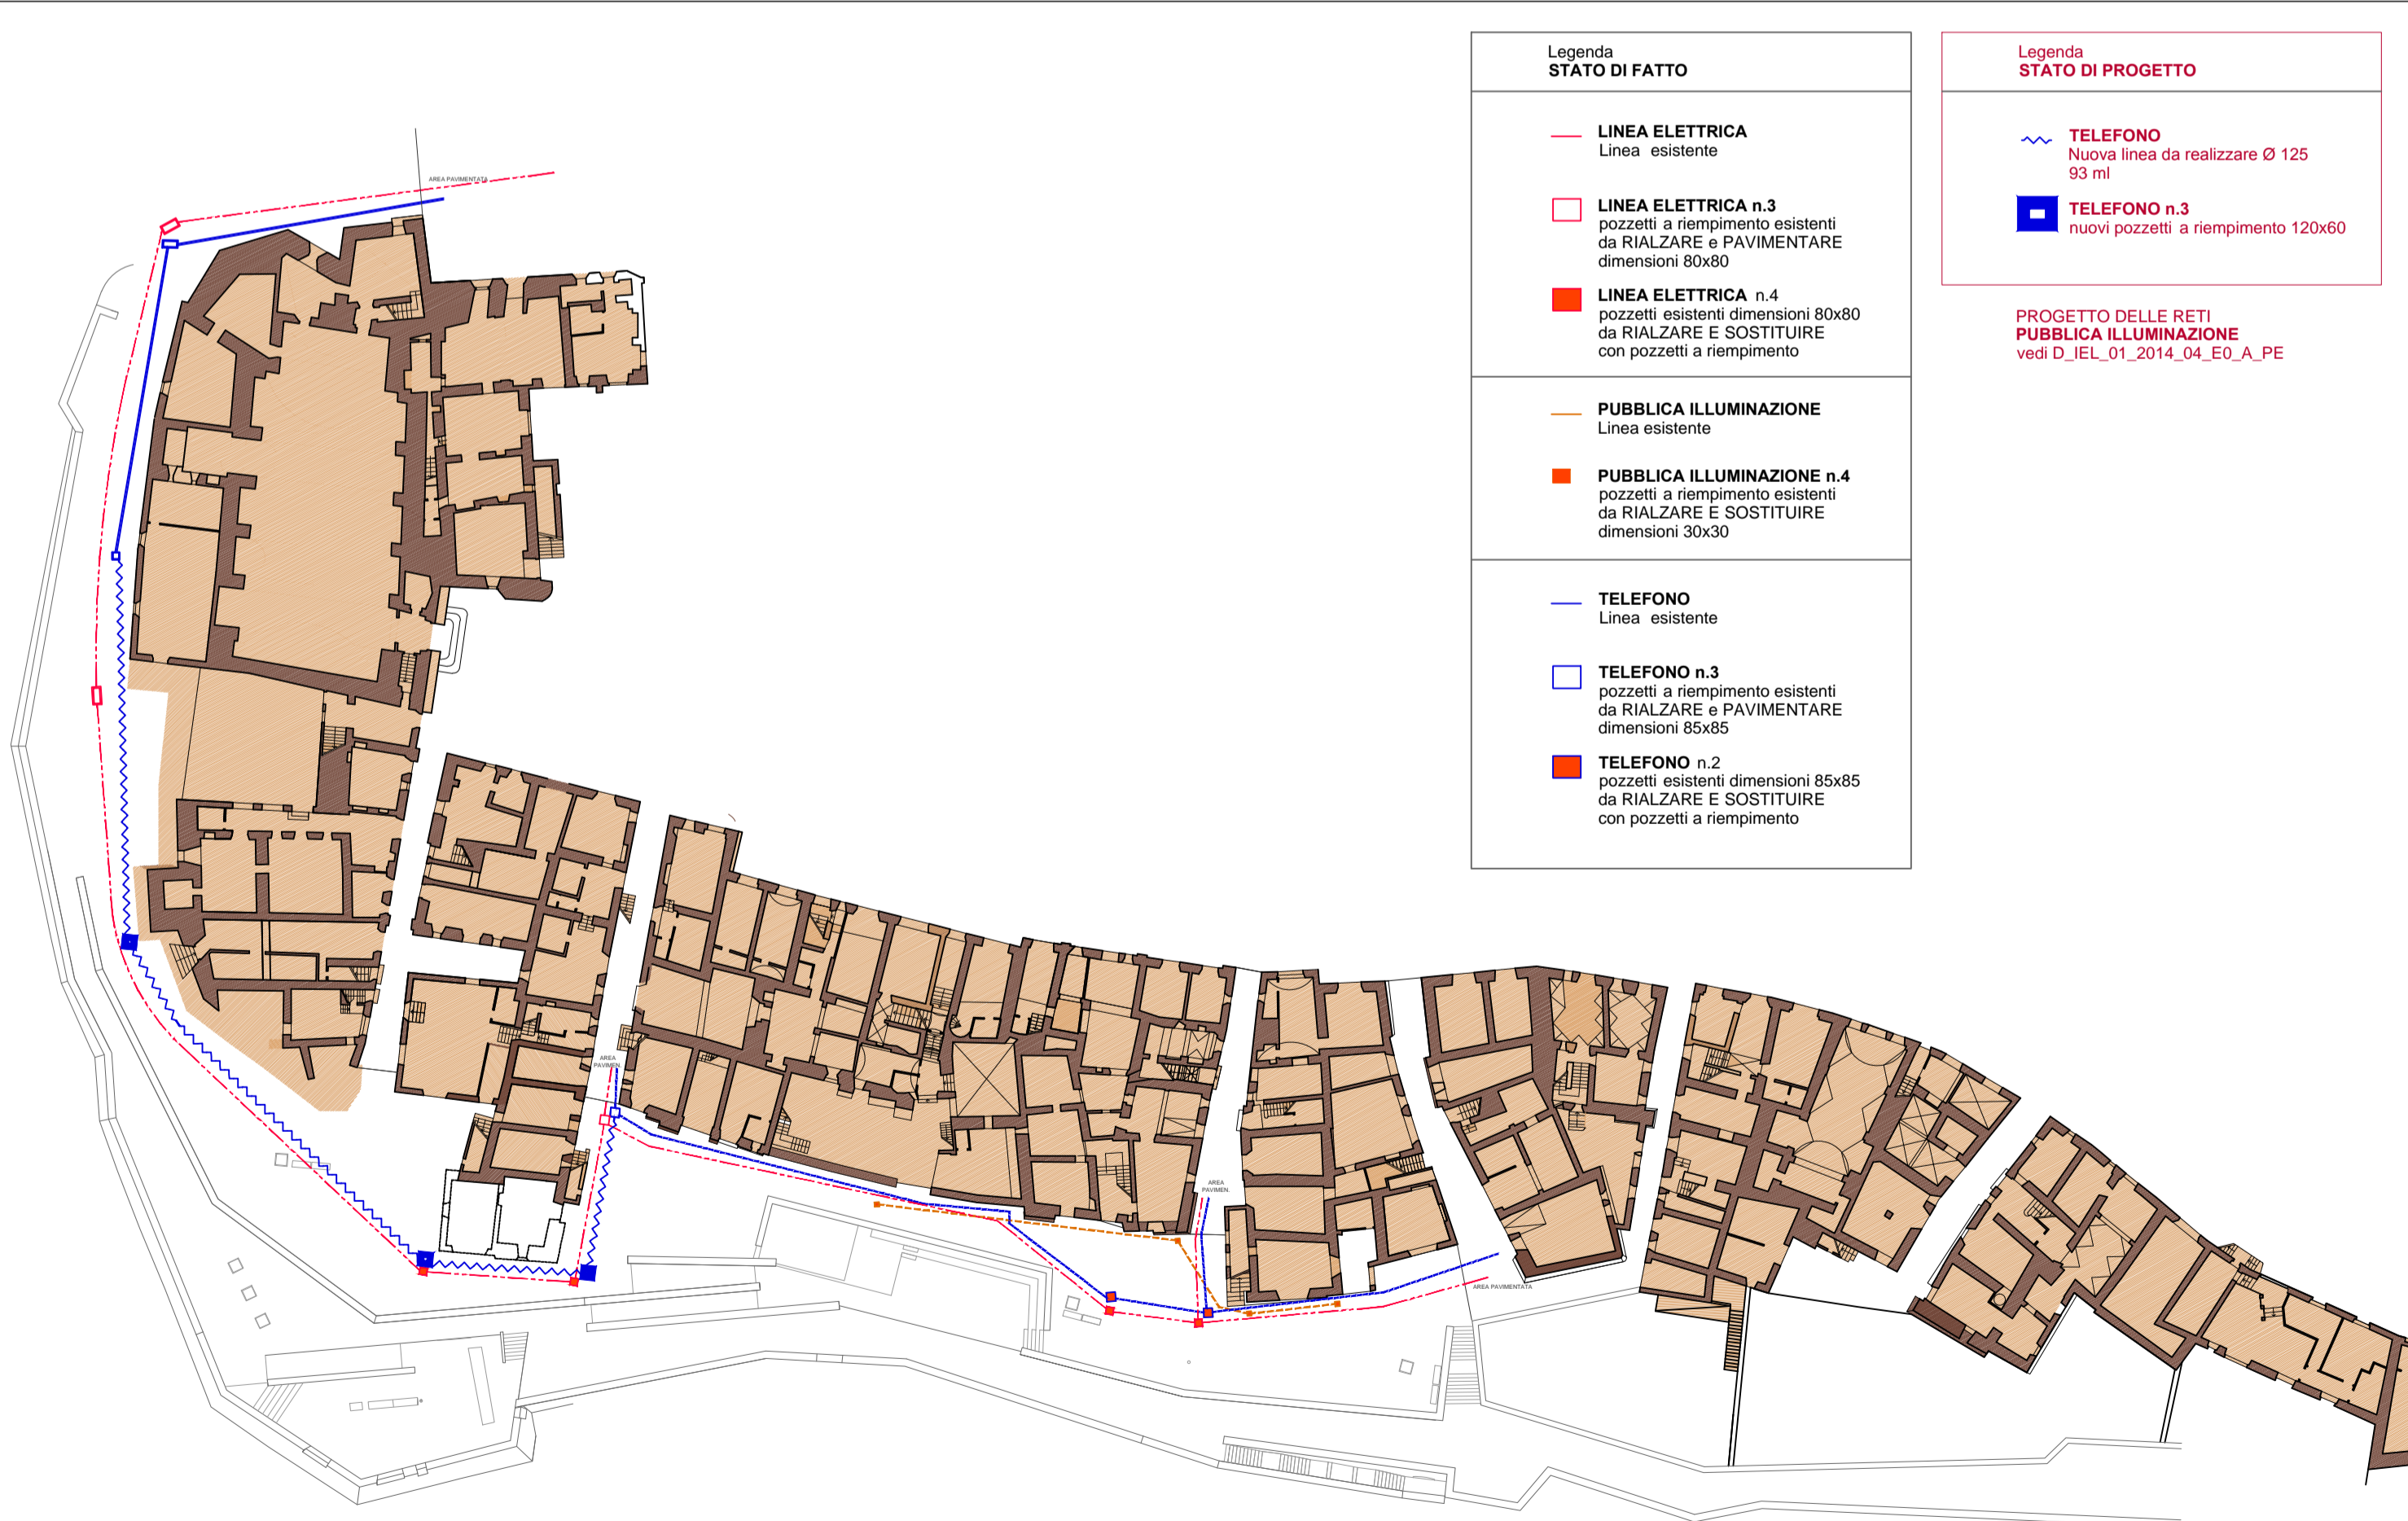

Legenda STATO DI FATTO

- LINEA ELETTRICA Linea esistente
- LINEA ELETTRICA n.3 pozzetti a riempimento esistenti da RIALZARE e PAVIMENTARE dimensioni 80x80
- LINEA ELETTRICA n.4 pozzetti esistenti dimensioni 80x80 da RIALZARE E SOSTITUIRE con pozzetti a riempimento
- PUBBLICA ILLUMINAZIONE Linea esistente
- PUBBLICA ILLUMINAZIONE n.4 pozzetti a riempimento esistenti da RIALZARE E SOSTITUIRE dimensioni 30x30
- TELEFONO Linea esistente
- TELEFONO n.3 pozzetti a riempimento esistenti da RIALZARE e PAVIMENTARE dimensioni 85x85
- TELEFONO n.2 pozzetti esistenti dimensioni 85x85 da RIALZARE E SOSTITUIRE con pozzetti a riempimento

Legenda STATO DI PROGETTO

- TELEFONO Nuova linea da realizzare Ø 125 93 mt
- TELEFONO n.3 nuovi pozzetti a riempimento 120x60

PROGETTO DELLE RETI PUBBLICA ILLUMINAZIONE vedi D_IEL_01_2014_04_EO_A_PE


PLANIMETRIA RETI ESISTENTI: ELETTRICA, TELEFONICA e PUBBLICA ILLUMINAZIONE - scala 1:500



esempio di POZZETTI ESISTENTI
- RIALZARE rispetto alle quote di progetto
- SOSTITUIRE con chiusini a riempimento



esempio di POZZETTI ESISTENTI
- RIEMPIRE chiusini con pavimentazione di progetto

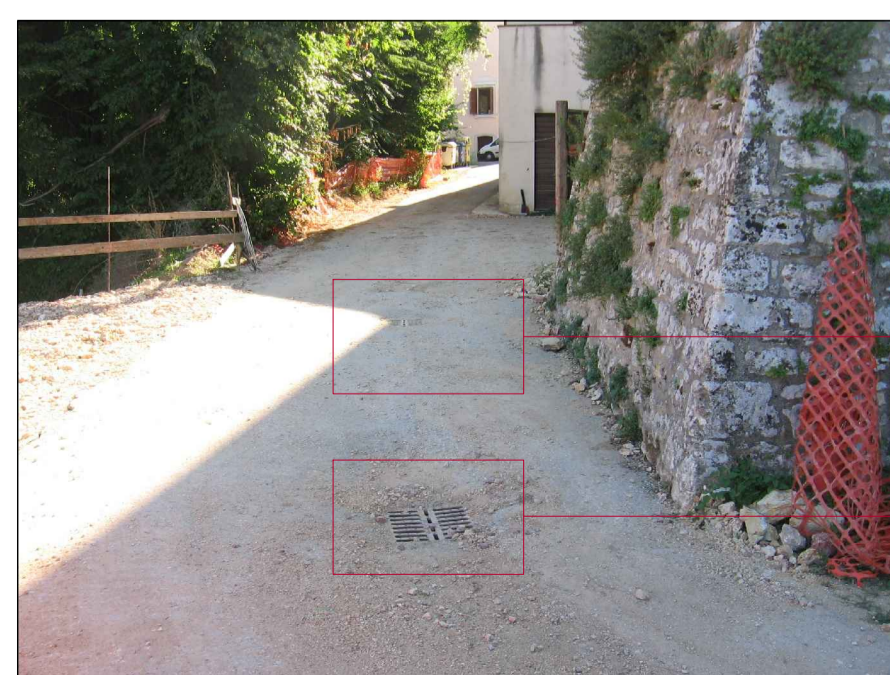

esempio di CADITOIE SMALTIMENTO ACQUE BIANCHE ESISTENTI
- RIPOSIZIONARE rispetto alla planimetria di progetto
- RIALZARE rispetto alle quote di progetto
- SOSTITUIRE caditoie in ghisa con caditoie di progetto in basalto



REGIONE UMBRIA

PROVINCIA DI PERUGIA



COMUNE DI MASSA MARTANA


INTERVENTI PER IL CONSOLIDAMENTO DELLA RUPE DI MASSA MARTANA

OPERA: **COMPLETAMENTO DEGLI INTERVENTI IN PARETE E DEL CIGLIO SUPERIORE NEL TRATTO COMPRESO TRA VIA DELLE PIAGGE E VIA DEL MATTATOIO VECCHIO.**

DESCRIZIONE: **PROGETTO ESECUTIVO**

PROGETTISTI: prof. ing. Claudio Cornastri dott. ing. Rodolfo Biondi dott. ing. Giuseppe Federici dott. geol. Luca Domenico Venanti	REGIONE UMBRIA: TAVOLA:
---	--

COLLABORATORI:


IAG PROGETTI STUDIO ASSOCIATO
 dott. arch. Andrea Balletti
 dott. ing. Vincenzo Mario Cavallaro
 dott. ing. Federica Ferrotti
 dott. arch. Andrea Sabbatini
 info@iagprogetti.it


THESIS ENGINEERING
 dott. ing. Elia Cornastri
 dott. ing. Federica Forlani
 thesis@studiothesis.it


SGA STUDIO GEOLOGI ASSOCIATI
 dott. geol. Luciano Faralli
 dott. geol. Nello Giampari
 dott. geol. Riccardo Piccioni
 info@studiogeologiassociati.eu

RETI : PLANIMETRIE STATO DI FATTO E DI PROGETTO

scala 1:500

REVISIONE	DATA	DESCRIZIONE	REDATTO	CONTR.	APPROV.
0	SETT_2014	1° EMISSIONE	A.S.	A.B.	G.F.

-	-	D_IDR_01	2014_04	E0	A	PE
---	---	-----------------	---------	----	---	----

Prog. generale: CIV; Upr. docum.: ELG; Formato: A0; Scala: 1:100; Redatto: Arch. Andrea Sabbatini; Controllato: Arch. Andrea Balletti; Approvato: Ing. Giuseppe Federici; Responsabile: GF; ELABORATO_n.d_05
 Percorso server: K:\COMMISSIONI\REGIONE_UMBRIA\PROGETTAZIONE\CONSEGNA\REGIONE_UMBRIA
 Nome File: D_IDR_01_2014_04_EO_A_PE

DISEGNO E COMPILAZIONE PER LA REALIZZAZIONE INTERVENTI IN BASE ALL'ART. 29 DELLA LEGGE 2361/1947 n. 633